



# NUOVO POLO DEI LABORATORI RITA LEVI MONTALCINI - INMI L. SPALLANZANI

Tav 3


PIANTA PIANO TERZO  
scala 1:200

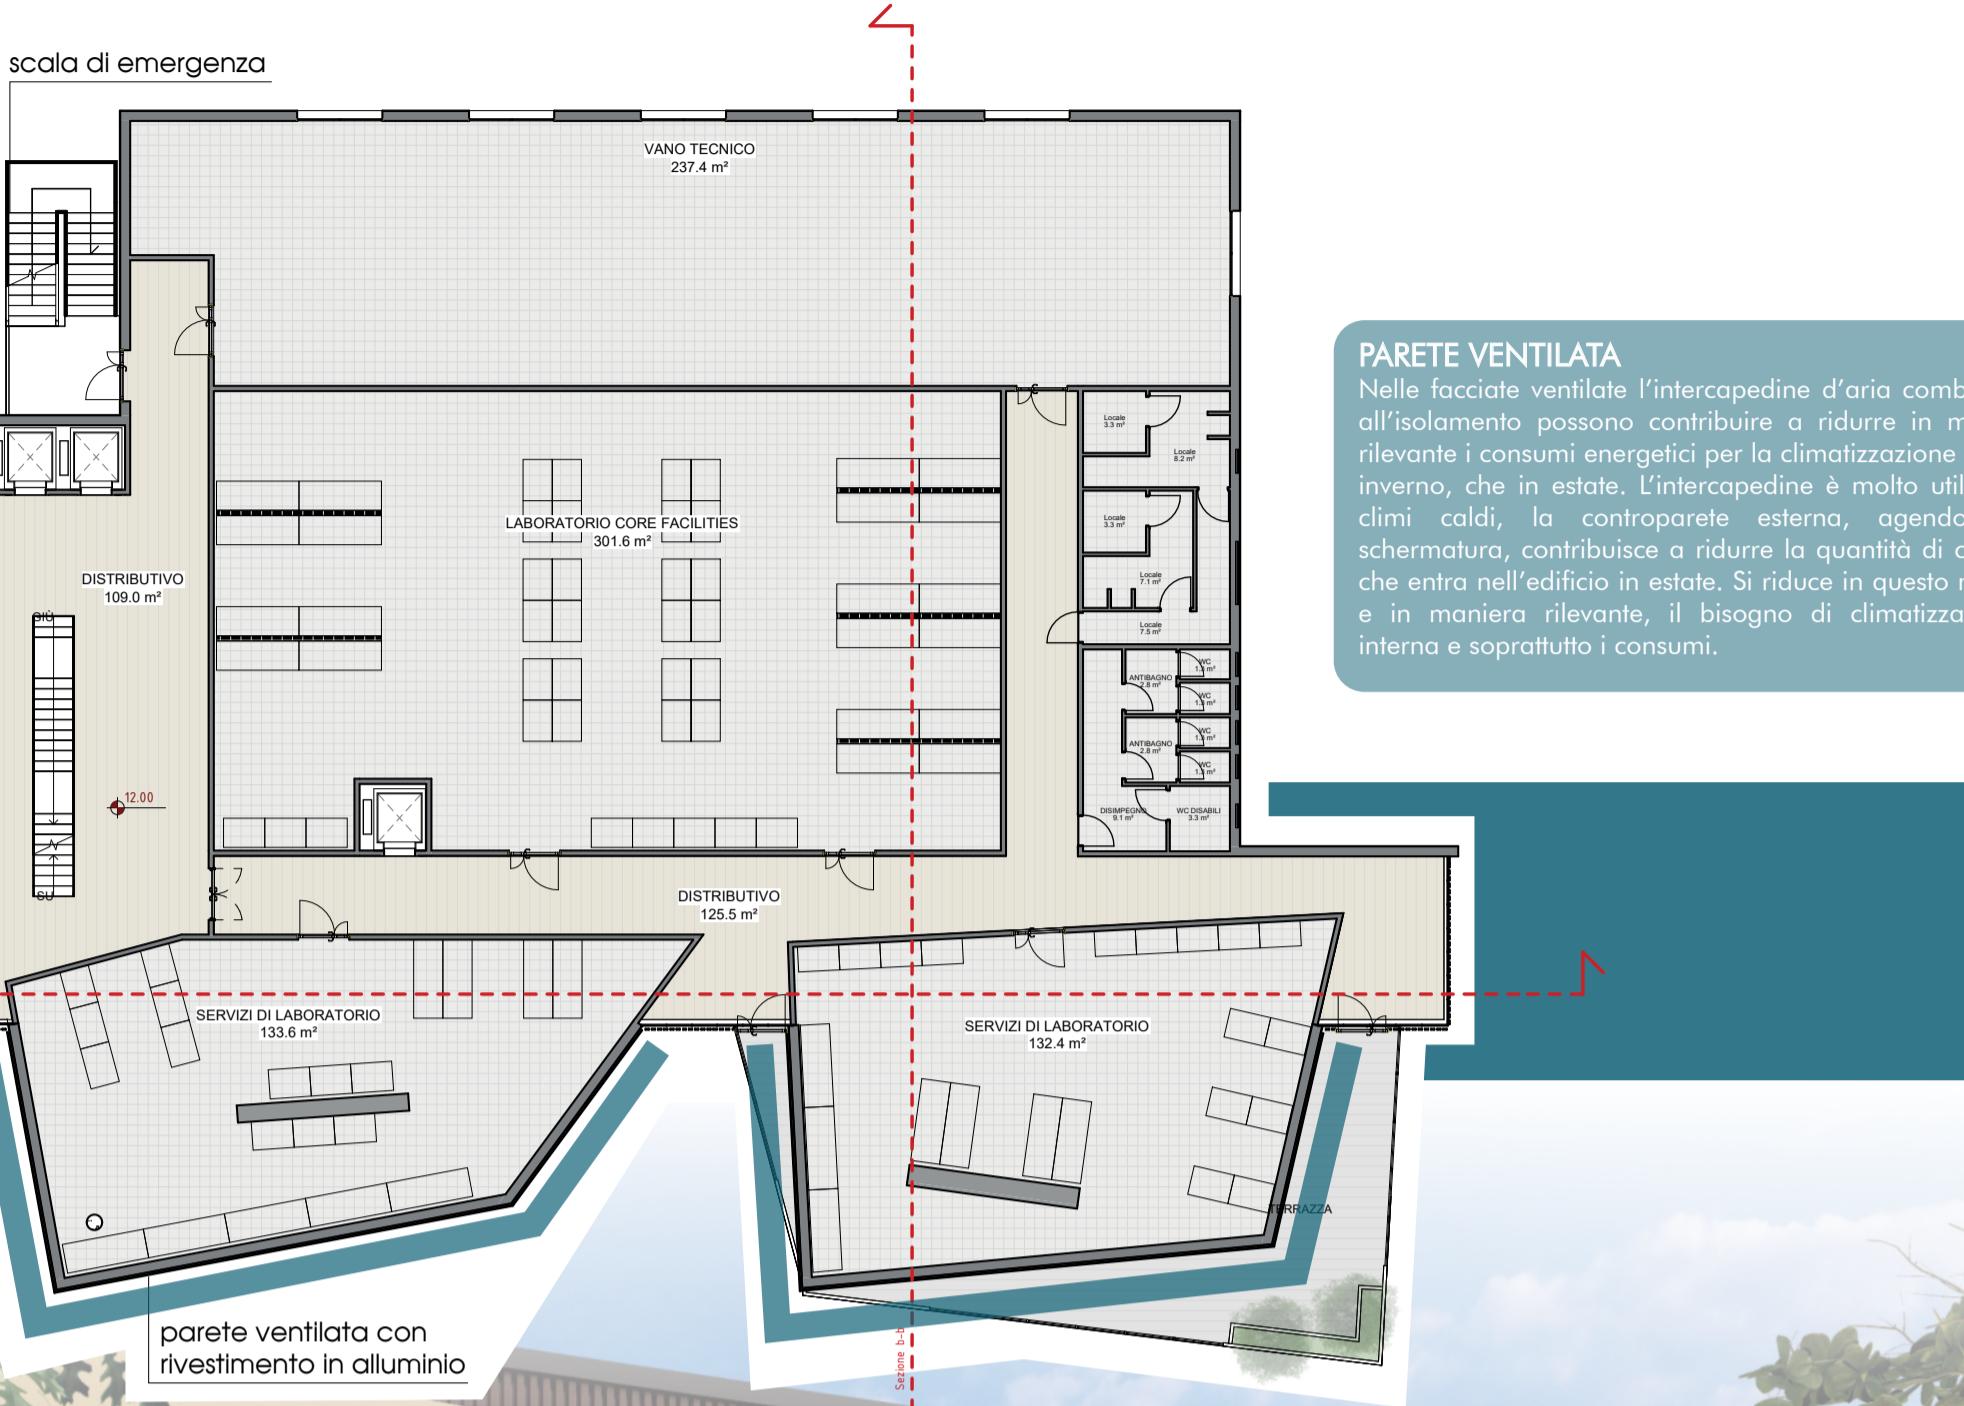

**PARETE VENTILATA**  
Nelle facciate ventilate l'intercapedine d'aria combinata all'isolamento possono contribuire a ridurre in misura rilevante i consumi energetici per la climatizzazione sia in inverno, che in estate. L'intercapedine è molto utile nei climi caldi, la controparete esterna, agendo da schermatura, contribuisce a ridurre la quantità di calore che entra nell'edificio in estate. Si riduce in questo modo e in maniera rilevante, il bisogno di climatizzazione interna e soprattutto i consumi.

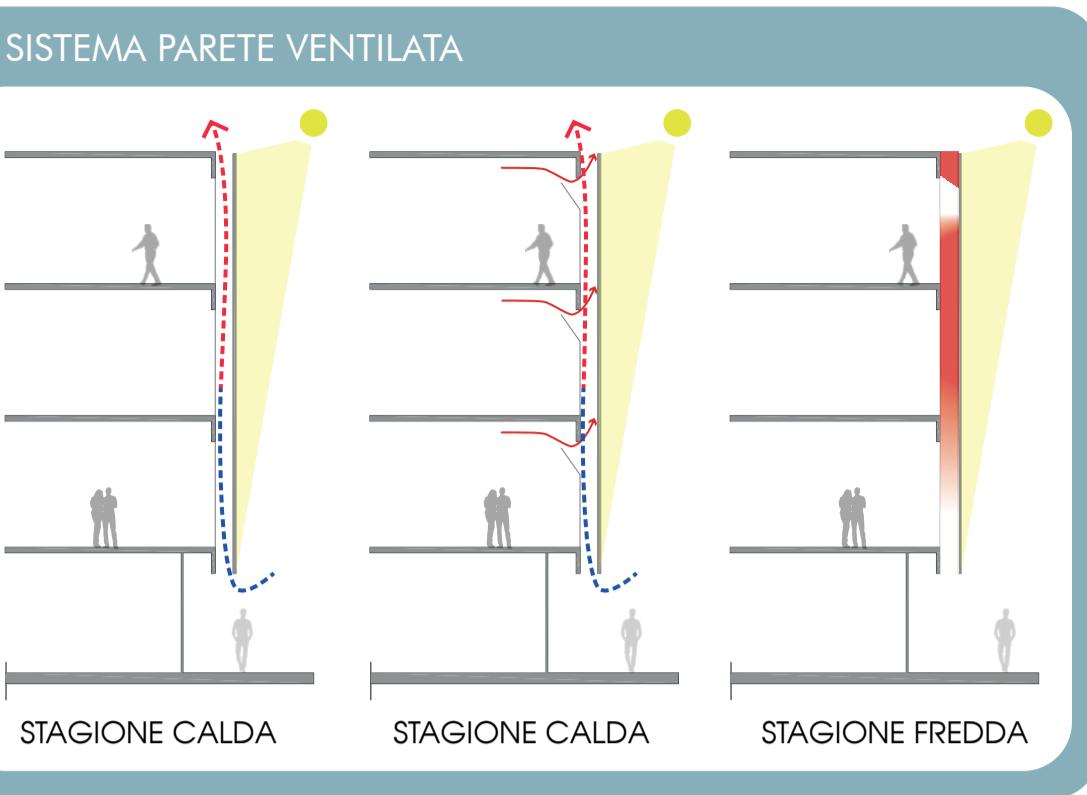


PIANTA PIANO COPERTURA  
scala 1:200

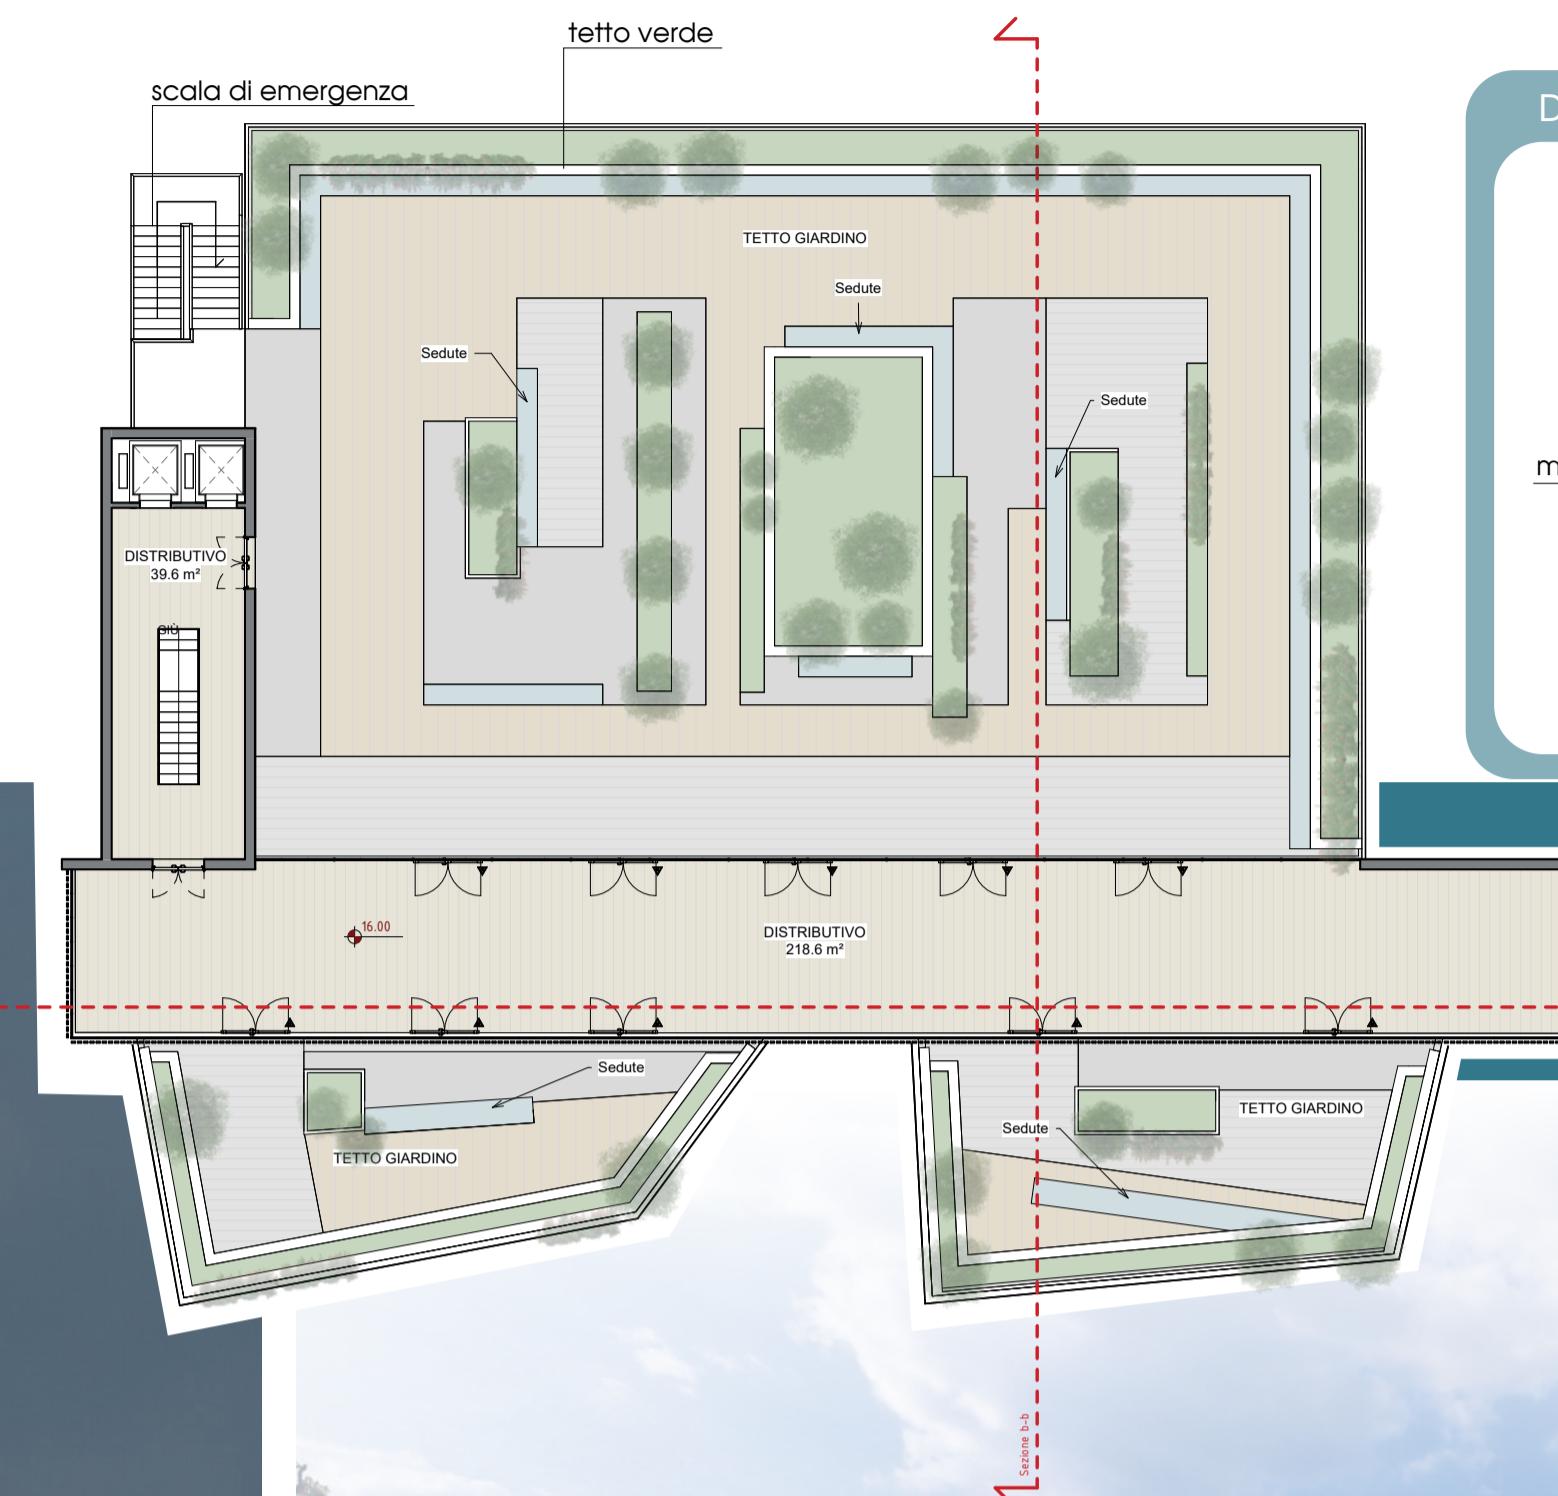

**TETTO VERDE**  
Il tetto verde prevede la messa a dimora di piante sulla sua superficie. Questa pratica offre molti vantaggi sia dal punto di vista ambientale che economico:  

- Miglioramento isolamento termico;
- Controllo del deflusso delle acque piovane;
- Riduzione dell'isola di calore;
- Aumento della biodiversità;
- Miglioramento del clima;
- Miglioramento estetico;
- Isolamento acustico.

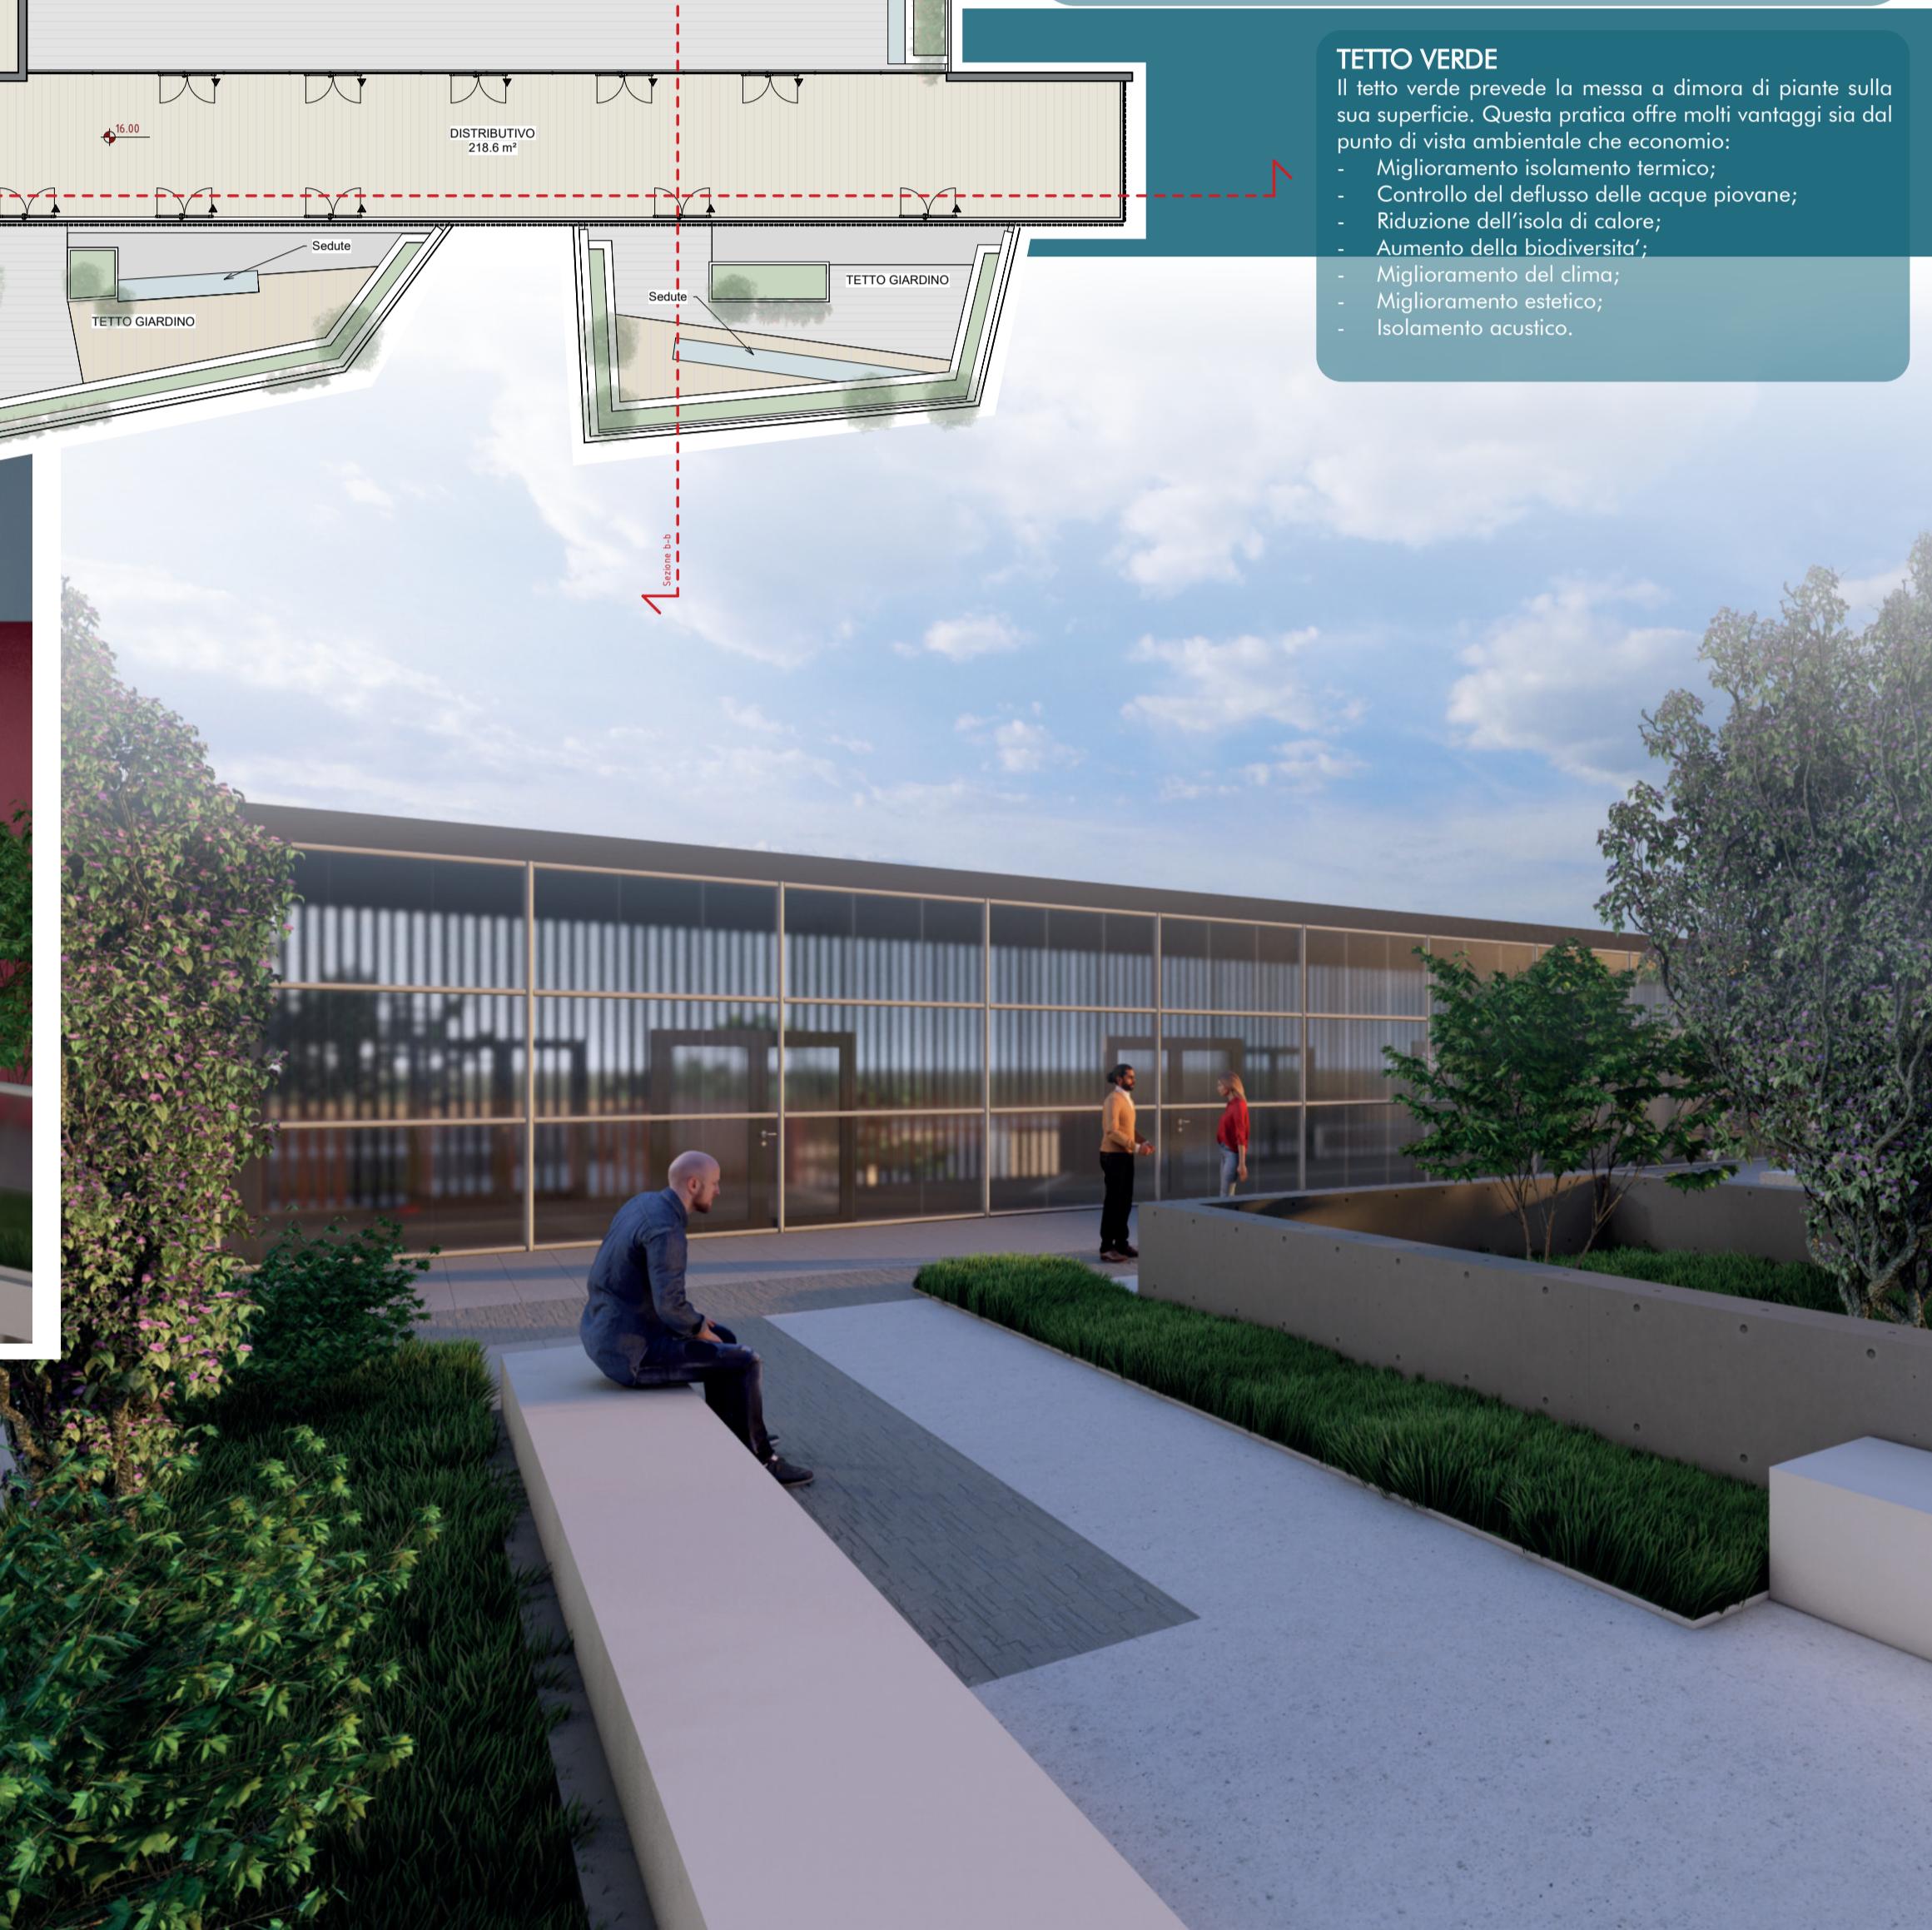

SEZIONE a-a  
scala 1:200

